

Рыбинсккомплекс: здание из металлоконструкций «Цех сортировки яйца», S = 5 292 м²


I. Общие данные

1. Проект рабочей документации КМ по объекту «Логистический центр 42х108х7 м» разработан на основании технического задания, выданного заказчиком.
2. Металлоконструкции запроектированы из прокатных, гнутых и сварных профилей (см. ведомость элементов).
3. Жесткость здания в поперечном направлении обеспечивается жесткими рамами переменного сечения. Сопряжение стоек рам с фундаментами шарнирное. Расчетная схема здания рамно-связевая. Пространственная жесткость каркаса обеспечивается системой горизонтальных и вертикальных крестовых связей и распорок.
Все расчеты плоской системы каркаса производились на расчетном комплексе "SCAD" – напряжения в элементах конструкций и перемещения узлов пространственной схемы в пределах существующих норм.
4. Расчет конструкций произведен на эксплуатационные, технологические и атмосферные нагрузки в соответствии с СП 20.13330.2011 "Нагрузки и воздействия", согласно заданию на проектирование.
5. Для расчета были приняты следующие районы по климатическим характеристикам:
по весу снежного покрова – V район
по давлению ветра – I район
Температура воздуха наиболее холодной пятидневки с обеспеченностью 0,92 –34°С
Конструкции здания рассчитаны на нагрузки от ограждающих конструкций стен, выполненных из сэндвич-панелей толщиной 100мм. Покрытие – наружная и внутренняя обшивка оцинкованный и окрашенный профлист, утеплитель минераловатный толщиной 150мм
6. В здании предусмотрены нагрузки от инженерных сетей (освещение, вентиляция и т.п.) суммарным весом не более 30кг на 1 кв.м. покрытия. Элементы инженерных сетей крепить к основным несущим конструкциям (колонны, балки, фермы), использование кровельных прогонов, распорок и связей для крепления сетей не допускается, кроме отдельных случаев по согласованию с автором проекта
7. Монтажные соединения выполняются на болтах класса точности В, класса прочности 5.8, а также на высокопрочных болтах класса прочности 10.9. Марки болтов отличные от указанных, указаны непосредственно на узлах. Указания по выполнению соединений на болтах см. раздел Э.
8. Фасонки, заглушки, ребра жесткости и другие элементы из листового стали выполнять из стали марки С245, кроме тех что указаны на чертежах
9. Все металлоконструкции запроектированы в соответствии с СП 16.13330.2011 "Стальные конструкции". Изготовление конструкций должно выполняться в соответствии с ОСТ 26.260.758–2003 и рабочей документацией, утвержденной разработчиком и принятой к производству предприятием-изготовителем. Монтаж металлоконструкций должен выполняться в соответствии с главой СНиП 3.03.01–87 "Несущие и ограждающие конструкции".
10. При производстве монтажных работ необходимо предусматривать мероприятия обеспечивающие сохранность фундаментных анкеров и баз колонн при монтаже, используя временные подкладки или другие приспособления.



перейти в каталог
ЗДАНИЯ ИЗ МЕТАЛЛОКОНСТРУКЦИЙ >
на r-kompleks.ru

Изм.	Кол. уч.	Лист	№ док.	Подпись	Дата				
ГИП						Логистический центр 42х108х7м	Стация	Лист	Листов
Разраб.					P		12		
Провер.									
Н. контр.						Общие данные (продолжение)	 ПРОИЗВОДСТВЕННАЯ КОМПАНИЯ РЫБИНСКОМПЛЕКС www.r-kompleks.ru		


II. Схема расположения баз колонн

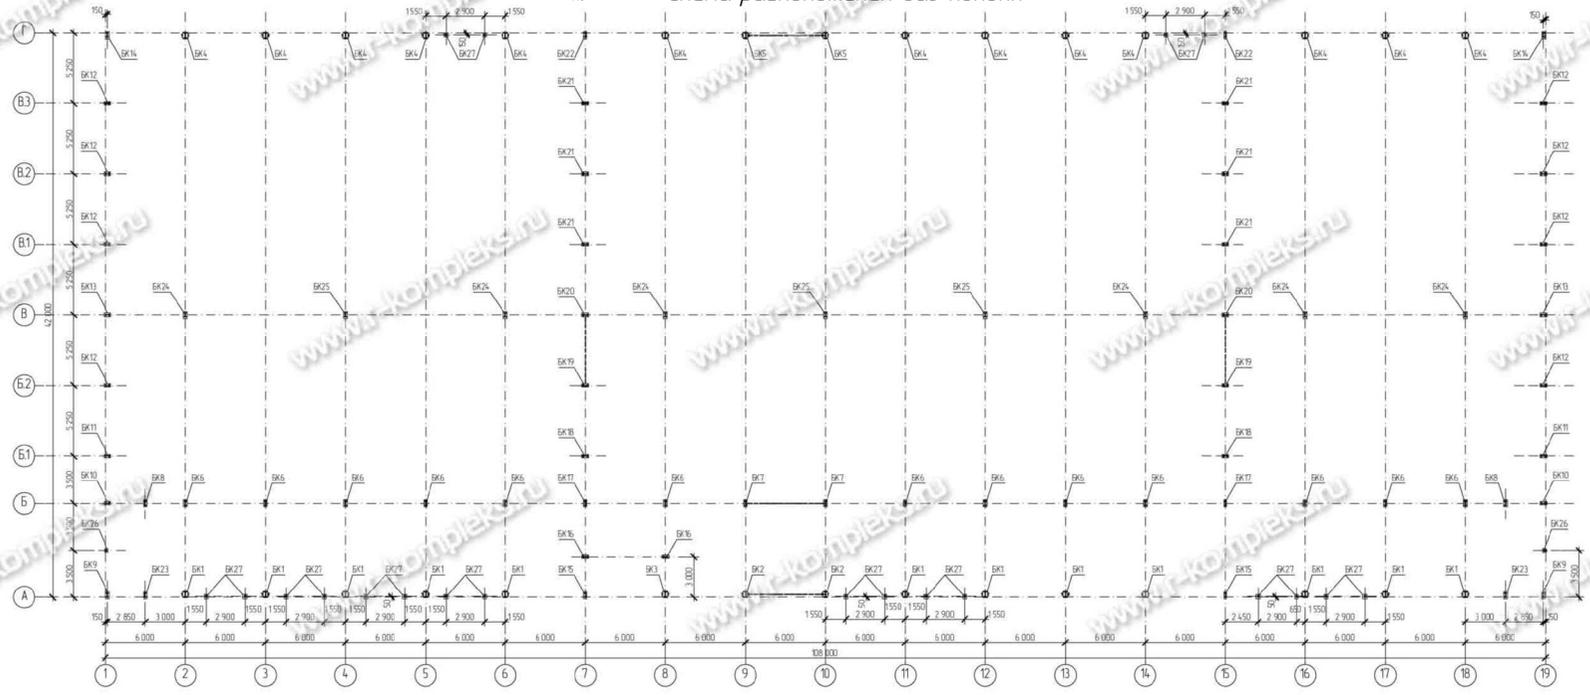

Правило знаков
Единицы указаны положительные значения усилий

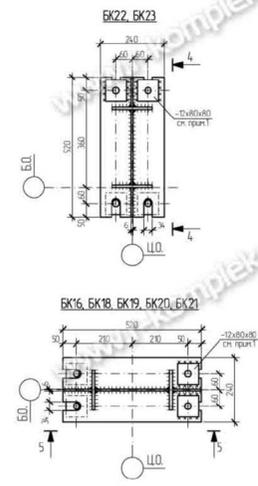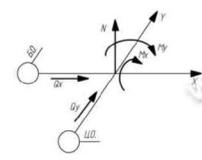

IV. Детализация баз колонн

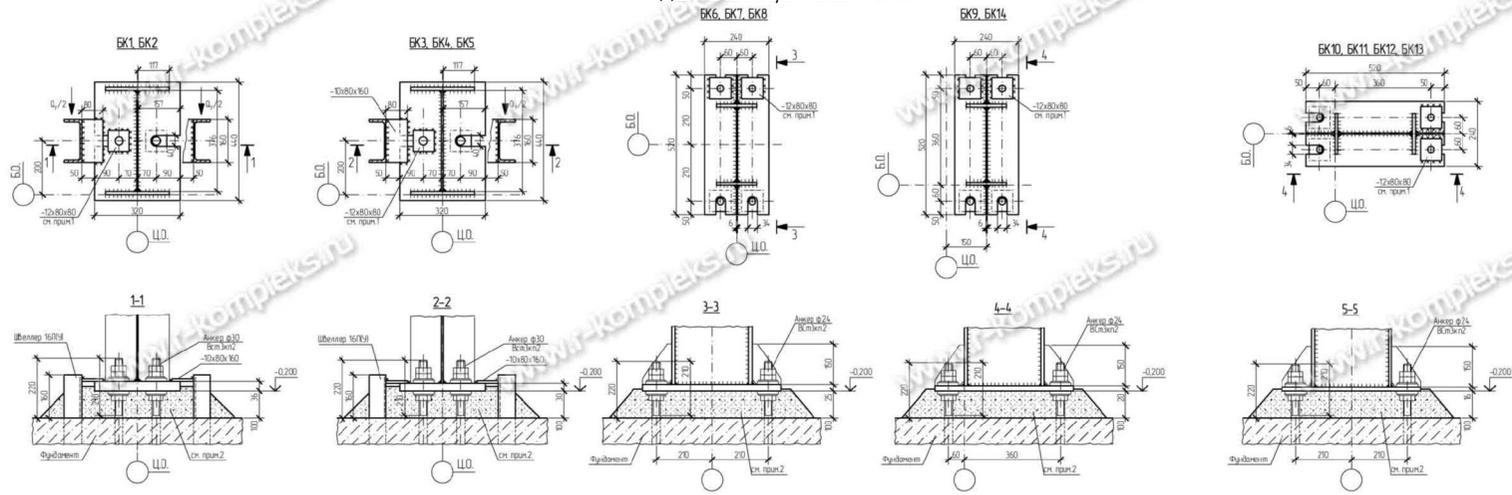

III. Таблица нагрузок на фундаменты

№ п/п	N _{max}				M _{max} (M _{max})				N _{min}			
	N, т	Y _c , м*н	Y _н , м*н	Q _н , т	N, т	Y _c , м*н	Y _н , м*н	Q _н , т	N, т	Y _c , м*н	Y _н , м*н	Q _н , т
BK1	-51.70	-	-	-15.80	-	-	-	-14.0	-5.80	-	-	-2.40
BK2	-56.00	-	+2.90	-15.40	-54.00	-	-	+14.0	-15.80	-	-	+1.50
BK3	-45.00	-	-	-15.00	-	-	-	-	-11.30	-	-	-2.20
BK4	-39.00	-	-	+17.00	-	-	-	-	-4.40	-	-	+2.50
BK5	-40.20	-	+2.40	+6.50	-36.90	-	-	+0.70	+11.0	-2.30	+1.70	+2.40
BK6	-16.10	-4.50	-	+2.00	-	-	-	-	-16.0	-3.70	-	-1.80
BK7	-39.20	-3.90	+1.30	-16.30	-4.00	-	-	+0.70	-1.20	-11.40	-3.10	-1.60
BK8	-11.20	-0.20	-	-0.60	-10.90	-0.60	-	-0.40	-1.0	-0.50	-	-0.20
BK9	-12.10	+0.50	+0.40	+0.30	-12.80	+1.30	-	+0.20	+0.60	-4.90	+1.20	+0.20
BK10	-8.00	-	+0.30	+0.30	-	-	-	-	-7.00	+0.30	+0.30	-
BK11	-7.90	-	+1.60	+0.80	-	-	-	-	-2.30	+1.70	+0.80	-
BK12	-15.60	-	+2.00	+0.90	-	-	-	-	-16.0	+2.20	+1.70	-
BK13	-12.30	-	+0.10	+0.80	-	-	-	-	-8.00	-	+1.70	-
BK14	-8.10	+0.20	+0.10	+0.10	-8.00	+1.00	-	+0.20	+0.30	-2.40	+0.90	+0.20
BK15	-22.0	+0.9	-	+0.10	-20.00	+0.60	-	+0.50	-3.50	+0.70	-	+0.50
BK16	-17.70	-	+0.10	+0.10	-	-	-	-	-10.80	+0.10	+0.10	-
BK17	-31.70	+0.10	-	+0.10	-31.30	+0.40	-	+0.20	-7.70	+0.50	-	+0.20
BK18	-12.40	-	+0.30	+0.10	-	-	-	-	-2.80	+0.30	+0.10	-
BK19	-15.20	-	+0.20	+0.20	-	-	-	-	-2.00	+0.20	+0.10	+0.60
BK20	-16.00	-	+0.40	+0.10	-16.00	-	+1.00	+0.30	-3.80	+1.00	+0.40	+0.70
BK21	-15.60	-	+0.20	+0.10	-15.60	-	+0.40	+0.30	-1.30	-	+0.30	+0.10
BK22	-12.70	+0.10	-	+0.10	-12.40	+0.60	-	+0.40	-3.60	+0.60	-	+0.40
BK23	-9.70	+1.60	-	+0.90	-	-	-	-	-6.0	+1.20	+0.70	-
BK24	-52.30	+0.30	-	+0.10	-50.90	+0.70	-	+0.10	-8.0	+0.60	-	+0.10
BK25	-30.80	+0.30	-	+0.10	-28.30	+0.70	-	+0.10	-11.00	+0.60	-	+0.10
BK26	-1.20	-	+0.10	+0.30	-	-	-	-	-	-	-	-
BK27	-0.5	+0.10	-	+0.10	-	-	-	-	-	-	-	-

1. Шпильки на листах -12х80х80 приваривать только после установки, выверки и окончательного заделывания колонн.
2. Для подшивки под базы колонн использовать нежаропрочный дегазированный металл класса прочности не ниже В20. Использование для подшивки цвет. рознотаров любых марок не допускается.

Изм	Уч. инж	Лист	Уч. док	Таблица	Дата
Исполн					
Проект					
Тех. констр.					

Логистический центр 42х108х7м









Страна: P

Лист: 2

Листов: 2

Схема расположения баз колонн. Таблица нагрузок на фундаменты. Базы колонн BK1 - BK23.


www.r-kompleks.ru

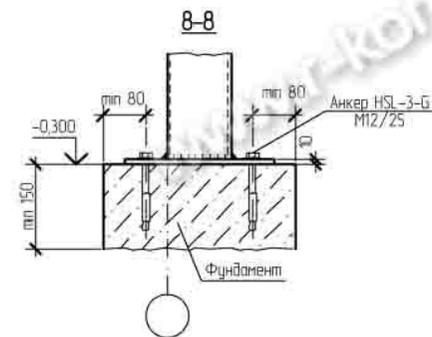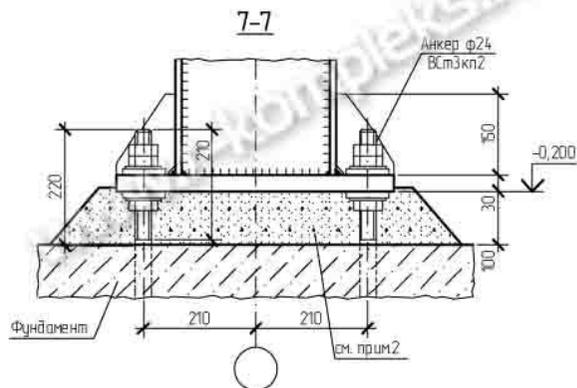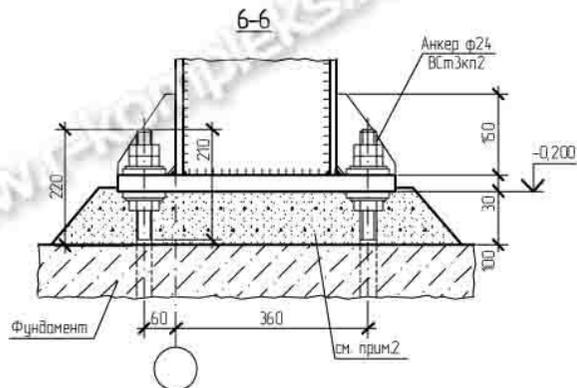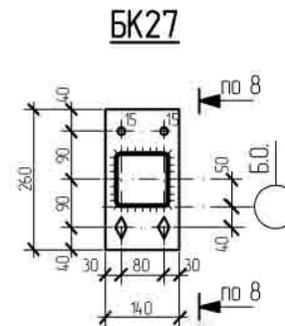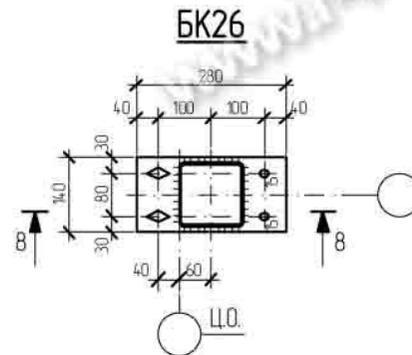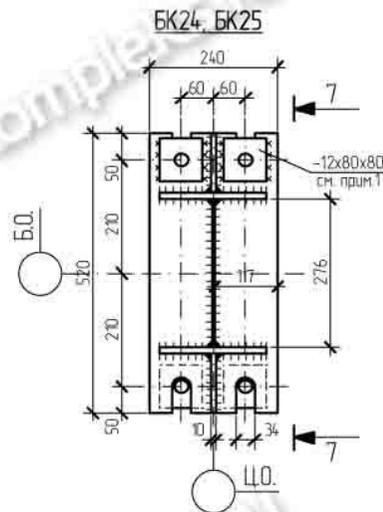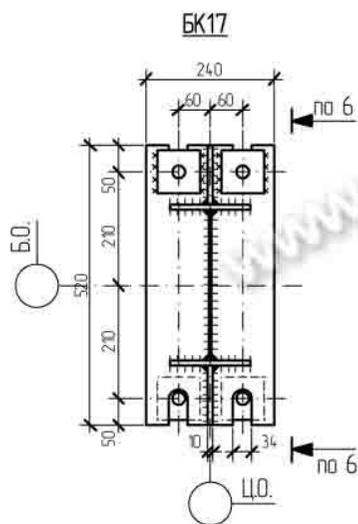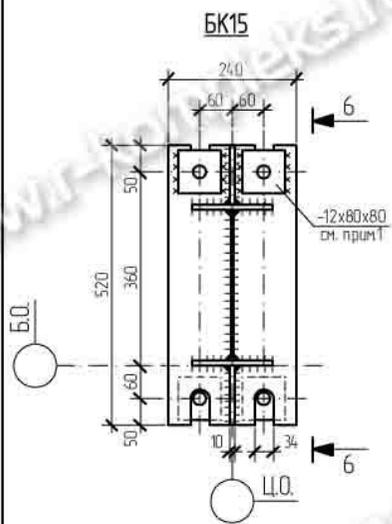


1. Шайбы из листа -12x80x80 приваривать только после установки, выверки и окончательного закрепления колонн
2. Для подливки под базы колонн использовать мелкозернистый безусадочный бетон класса прочности не ниже В20. Использование для подливок цем. растворов любых марок не допускается

Изм.	Кол. уч.	Лист	№ док.	Подпись	Дата				
ГИП						Логистический центр 4.2x10.8x7м	Стадия	Лист	Листов
Разраб.					P		3		
Провер.									
Н. контр.									
Базы колонн БК15, БК17, БК24 - БК27							РЫБИНСКОММПЛЕКС www.r-kompleks.ru		

Фасад по оси 1

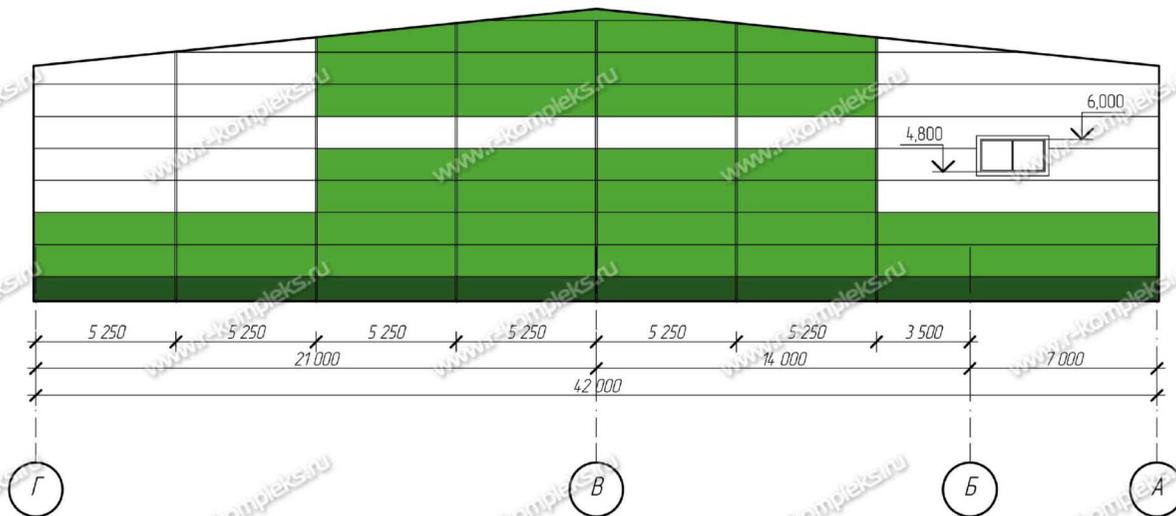

Фасад по оси 19

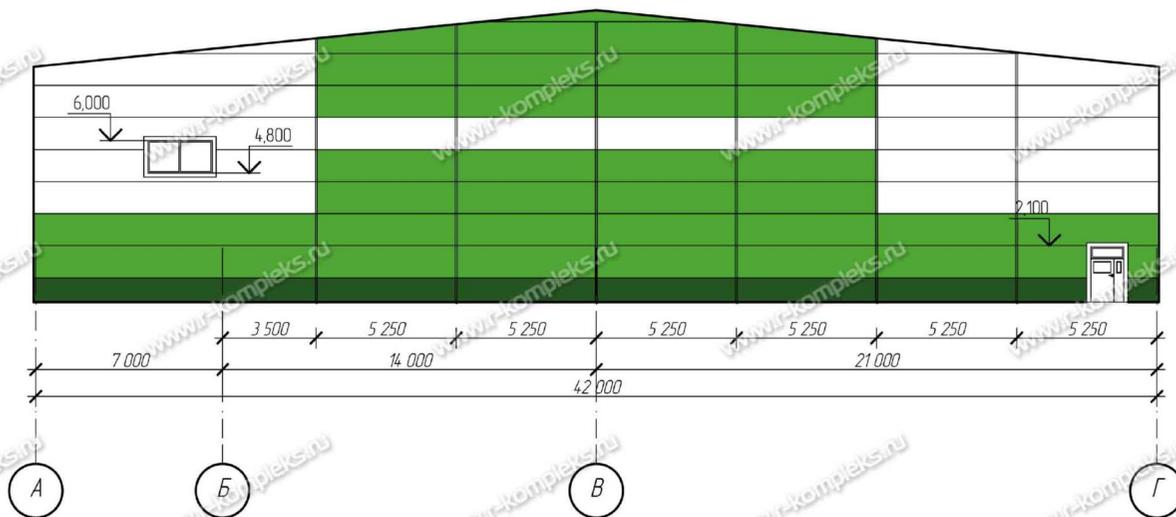

Изм.	Кол. уч.	Лист	№ док.	Подпись	Дата	Стадия	Лист	Листов
						Р	2	
Фасады по осям 1, 19.							 ПРОИЗВОДСТВЕННАЯ КОМПАНИЯ РЫБИНСКОМПЛЕКС www.r-kompleks.ru	

V. Чертеж каркаса из КМД

